


1 PLANTA DE LOCALIZAÇÃO
ESCALA: 1:1000

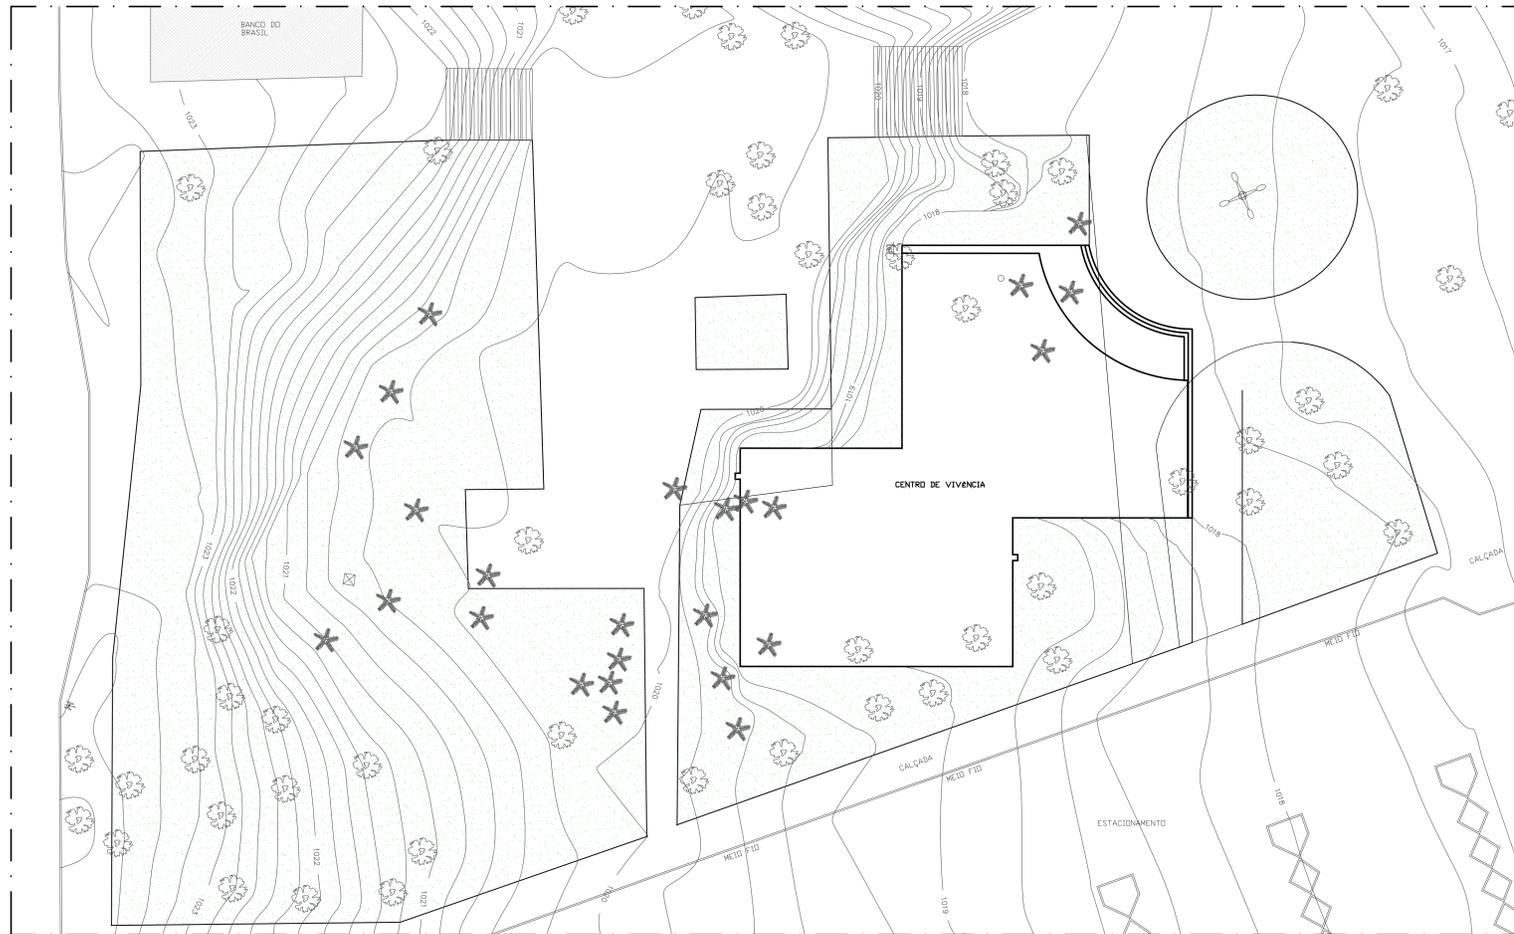

2 PLANTA DE SITUAÇÃO
ESCALA: 1:200

EXTINTORES	
	EXTINTOR DE INCÊNDIO MANUAL DE FÓSFORO QUÍMICO PDS-CARGA 1kg CAP. EXTINTORA ABC 3A 20 BC SOBRE SUPORTE DE PISO PARA EXTINTOR EM FIBRA DE VIDRO COR VERMELHA
HIDRANTES	
	HIDRANTE DE PAREDE C/ ABRIGO 50x70x25cm MANGUEIRAS TPO 8, 1.10" 15m E ESG. Ø13mm
	TUBULAÇÃO DO SISTEMA HIDRÁULICO PREVENTIVO
	HIDRANTE DE PASSEIO
	TUBULAÇÃO QUE SOBES
	TUBULAÇÃO QUE DESCE
ILUMINAÇÃO DE EMERGÊNCIA	
	LUMINÁRIA TIPO BLOCO AUTÔNOMO COM LEDS INSTALADO NO TETO
	LUMINÁRIA TIPO BLOCO AUTÔNOMO COM LEDS INSTALADO NA PAREDE
	LUMINÁRIA DE SINALIZAÇÃO DE SAÍDA COM PALAVRA "SAIDA" - SISTEMA AUTÔNOMO
	LUMINÁRIA DE SINALIZAÇÃO DE SAÍDA COM PALAVRA "SAIDA" E IND. DE SENTIDO - SISTEMA AUTÔNOMO
	LUMINÁRIA DE SINALIZAÇÃO DE SAÍDA COM PALAVRA "SAIDA" IND. SENTIDO - DUPLA FACE - SIST. AUTÔNOMO
SINALIZAÇÃO	
	PROIBIDO FUMAR (SÍMBOLO CIRCULAR, FUNDO BRANCO, PICTOGRAMA PRETO FAIXA CIRCULAR E BARRA DIAGONAL VERMELHA)
	RISCO DE CHOQUE ELÉTRICO (SÍMBOLO TRIANGULAR, FUNDO AMARELO PICTOGRAMA PRETO)
	SINALIZAÇÃO DE SAÍDA DE EMERGÊNCIA SETA PARA ESQUERDA - PLACA FOTOLUMINESCENTE
	SINALIZAÇÃO DE SAÍDA DE EMERGÊNCIA SETA PARA DIREITA - PLACA FOTOLUMINESCENTE
	SINALIZAÇÃO DE SAÍDA DE EMERGÊNCIA PLACA FIXADA ACIMA DAS PORTAS - PLACA FOTOLUMINESCENTE
	SINALIZAÇÃO COMPLEMENTAR - PLACA FOTOLUMINESCENTE
	PONTO DE ACIONAMENTO DO SISTEMA DE ALARME DE INCÊNDIO / CASA DE BOMBAS (SÍMBOLO QUADRADO, FUNDO VERMELHO, PICTOGRAMA FOTOLUMINESCENTE)
	EXTINTOR DE INCÊNDIO (SÍMBOLO QUADRADO, FUNDO VERMELHO, PICTOGRAMA FOTOLUMINESCENTE)
	ABRIGO DE MANGUEIRA E HIDRANTE (SÍMBOLO QUADRADO, FUNDO VERMELHO, PICTOGRAMA FOTOLUMINESCENTE)
	SINALIZAÇÃO DE ESCADA DE EMERGÊNCIA COM PALAVRA SAÍDA SETA PARA ESQUERDA E SENTIDO PARA BAIXO - PLACA FOTOLUMINESCENTE
	SINALIZAÇÃO DE NUMERAÇÃO DO PAVIMENTO PLACA FOTOLUMINESCENTE COM LETRA BRANCA E FUNDO VERDE
	DIREÇÃO DO FLUXO DA ROTA DE FUGA
	SAÍDA FINAL DA ROTA DE FUGA
ALARME	
	ALARME DE ACIONAMENTO MANUAL
	AVISADOR TIPO ÁUDIO VISUAL
	CENTRAL DE ALARME

NOTAS:

- A EDIFICAÇÃO NÃO PROJETADA PARA UTILIZAÇÃO DE GLP, DE ACORDO COM O ITEM 4.1.3 DA NT 05/2007
- AS LUMINÁRIAS E LUMINÁRIAS DE EMERGÊNCIA SÃO DO TIPO BLOCO AUTÔNOMO COM LÂMPADA FLUORESCENTE OU LEDS, DE ACORDO COM O ITEM 4.3 DA NBR 10989/2013 DA ABNT, TENENDO DE ALIMENTAÇÃO: MÁXIMO DE 30 V; POTÊNCIA MÁX. DE ACORDO COM O ITEM 8.1.11 DA NBR 10989/2013 DA ABNT; TEMPO DE AUTONOMIA DE 1H NO MÍNIMO, DE ACORDO COM O ITEM 4.5 DA NBR 10989/2013 DA ABNT.
- O SISTEMA DE ILUMINAÇÃO DE EMERGÊNCIA ALIMENTADO POR CENTRAL DE BATERIA FOI DIMENSIONADA DE ACORDO COM O ITEM 4.2 DA NBR 10989/2013 DA ABNT.
- AS BOMBAS DE INCÊNDIO POSSUEM INSTALAÇÃO INDEPENDENTE DA REDE ELÉTRICA GERAL, DE ACORDO COM O ITEM 4.14 DA NT 04 - CBRDF.
- AS CANALIZAÇÕES, CONEXÕES E REGISTROS UTILIZADOS NO SISTEMA DE HIDRANTE SERÃO EM AÇO GALVANIZADO RESISTENTES ÀS PRESSÕES INTERNAS E ESFORÇOS MECÂNICOS, CONFORME O ITEM 4.9 DA NT 04 - CBRDF.
- A CANALIZAÇÃO DE INCÊNDIO APARENTE DEVERÁ SER PINTADA NA COR VERMELHA, DE ACORDO COM O ITEM 21 DA NT 04 - CBRDF.
- OS ESQUADROS DOS HIDRANTES DE PAREDE SÃO REGULÁVEIS, DE ACORDO COM O ITEM 4.24.5 DA NT 04 - CBRDF.
- OS AVISADORES SONOROS DEVEM SER AUDÍVEIS EM TODOS OS PONTOS DA EDIFICAÇÃO SEM NBR A COMUNICAÇÃO VERBAL, DE ACORDO COM O ITEM 8.6.1 DA NBR 17420/2010 DA ABNT.
- OS AVISADORES SONOROS E VISUAIS DEVEM SER INSTALADOS A UMA ALTURA ENTRE 2,0M A 3,0M DE ACORDO COM O ITEM 8.6.5 DA NBR 17420/2010 DA ABNT.
- A FONTE DE ALIMENTAÇÃO DA CENTRAL DE ALARME DEVERÁ POSSUIR AUTONOMIA DE 24H EM CONDIÇÕES NORMAIS SEM ALARME MAIS 30MIN EM REGIME DE ALARME DE ACORDO COM O ITEM 6.1.4.6 DA NBR 17420/2010 DA ABNT.

QUADRO DE ÁREAS	
TÉRREO	A=445,12 m ²
1º PAVIMENTO	A=743,32 m ²
TOTAL	A=1688,44 m ²

POPULAÇÕES FIXA	
TÉRREO	28
1º PAVIMENTO	125
TOTAL	153 PESSOAS

CLIENTE: FUNDAÇÃO UNIVERSIDADE DE BRASÍLIA

PROJETO: CENTRO DE VIVÊNCIA

LOCAL: GLEBA A, SC-03, CAMPUS UNIVERSITÁRIO DARCY RIBEIRO - UNB, BRASÍLIA-DF

ETAPA: PROJETO EXECUTIVO

PROJETADEOR: Centro de Vivência

PROJETO: PLANTA DE SITUAÇÃO

PROJETADEORA: PPCI

PROJETADEOR: CBR engenharia

PROJETADEORA: Rua Washington Luiz, 1118, G. 901 Centro - Porto Alegre, RS CEP 91010-400 - Telefone: (51) 3080-3880

PROJETO: PCI_01/06

PROJETADEOR: PROJETO DE ARQUITETURA

QUADRO DE ÁREAS:	LOCALIZAÇÃO SEM ESCALA:
ÁREA DE INTERVENÇÃO	A=1.272,14m ²

RESPONSÁVEL TÉCNICO:


RESPONSÁVEL TÉCNICO: ENG. PAULO LECHE CREA RS: 035.034	ELABORAÇÃO: ENG. PAULO LECHE CREA RS: 035.034
COORDENADOR RA: ENG. ALEXANDRE NUNES CREA RS: 180.750	DESENHO: KAREN WEIRA

QUADRO DE REVISÃO


Rev.	Data	Descrição	Elaboração
R04	30/01/2019	REVISÃO DE PROJETO	KAREN - CBR
R03	02/01/2019	REVISÃO DE PROJETO	KAREN - CBR
R02	31/10/2018	REVISÃO DE PROJETO	KAREN - CBR
R01	11/09/2018	REVISÃO DE PROJETO	KAREN - CBR
R00	21/08/2018	EMISSÃO INICIAL	KAREN - CBR

DOCUMENTOS DE REFERÊNCIA:

Nome	Data	Descrição

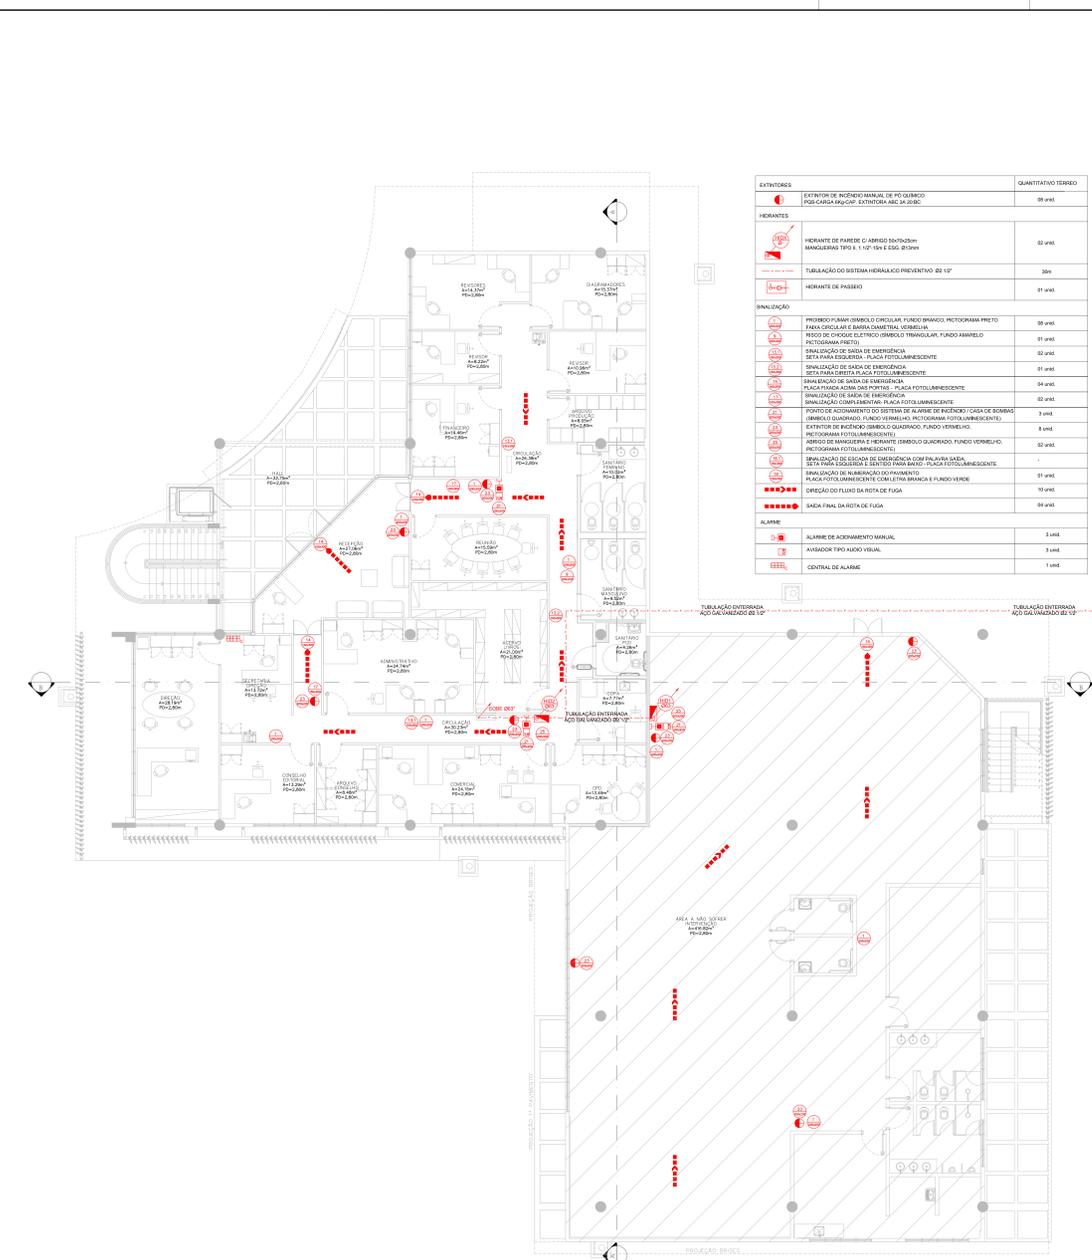

1 PLANTA BAIXA - TÉRREO
TERRA 01

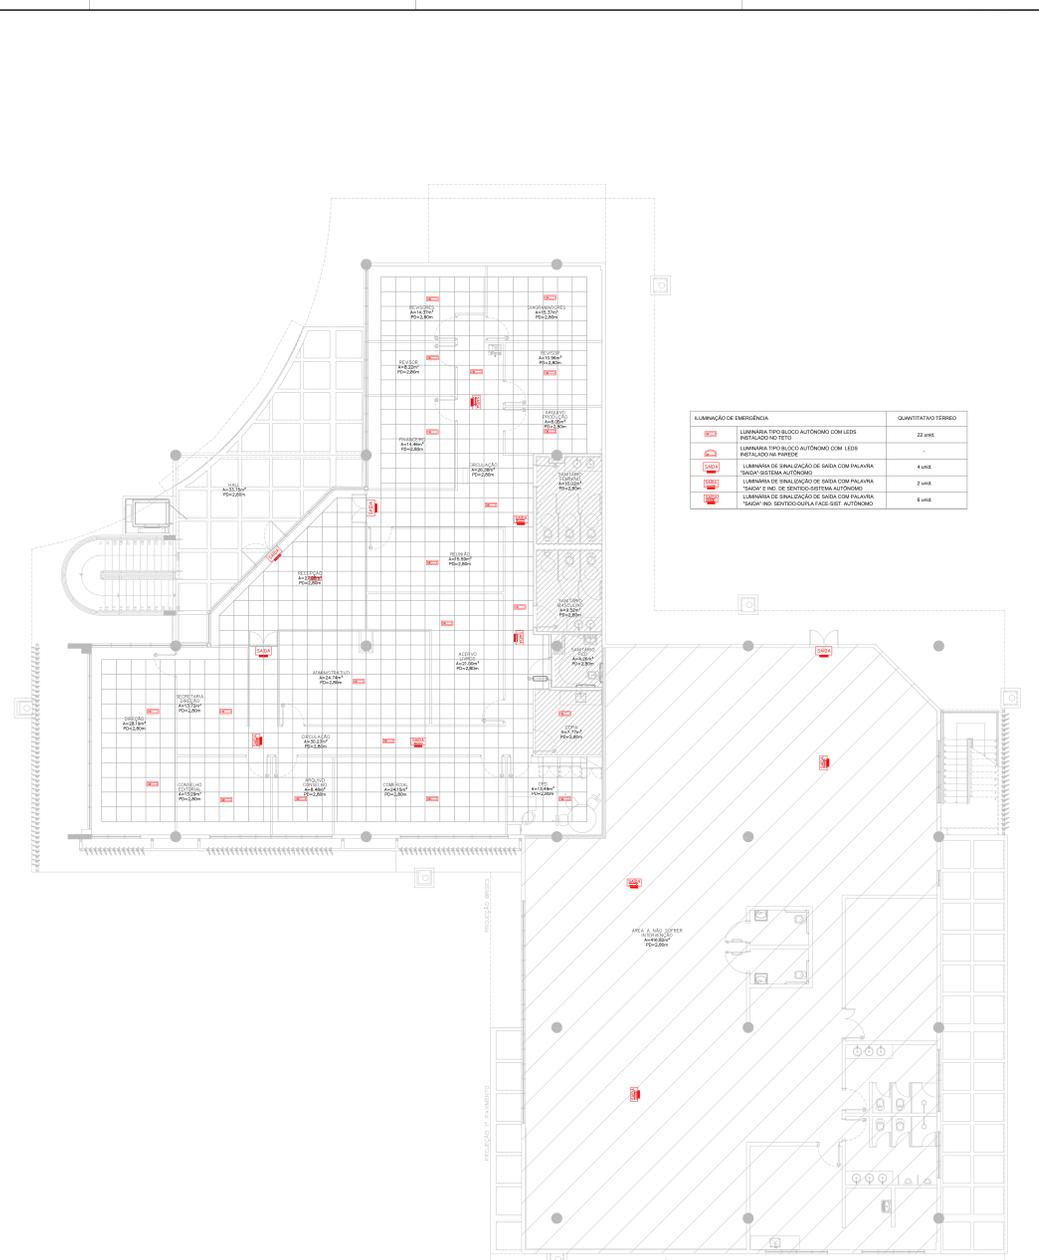

2 PLANTA DE TETO - TÉRREO
TERRA 01

EXTINTORES	QUANTITATIVO TERREO
EXTINTOR DE INCENDIO MANUAL DE FO QUIMICO PIS-GARÇA BRUNO CAP. EXTINTORA ABC 3A 25BC BOMBE SUPOSTO DE PISO PARA EXTINTOR EM FASE DE VIGILANCIA VERMELHA	95 unid.

HERANÇAS	QUANTITATIVO TERREO
HERANÇAS DE PAREDE C/ ARREDO 6x10x10cm MANGUEIRA TPE 1 x 1/2" 10' e 33g. Ø19mm	80 unid.
TUBULAÇÃO DO SISTEMA HIDRÁULICO PREVENTIVO Ø3 1/2"	30m
HERANÇAS DE PASSO	91 unid.

INALUMINAÇÃO	QUANTITATIVO TERREO
PIREÓLITO PLANO (SÍMBOLO C) CIRCULAR FUNDO AMARELO PICTOGRAMA PRETO FAIXA CIRCULAR E BARRA DIAGONAL VERMELHA	88 unid.
PIREÓLITO C/ VÍDEO (SÍMBOLO C) TRIANGULAR FUNDO AMARELO PICTOGRAMA PRETO	80 unid.
SINALIZAÇÃO DE SAÍDA DE EMERGENÇA SETA PARA ESQUERDA - PLACA FOTOLUMINESCENTE	80 unid.
SINALIZAÇÃO DE SAÍDA DE EMERGENÇA SETA PARA DIREITA - PLACA FOTOLUMINESCENTE	80 unid.
SINALIZAÇÃO DE SAÍDA DE EMERGENÇA PLACA PLANO ACIMA DAS PORTAS - PLACA FOTOLUMINESCENTE	80 unid.
SINALIZAÇÃO DE SAÍDA DE EMERGENÇA SINALIZAÇÃO COM BARRAS - PLACA FOTOLUMINESCENTE	80 unid.
PIREÓLITO QUADRADO FUNDO VERMELHO PICTOGRAMA FOTOLUMINESCENTE	80 unid.
EXTINTOR DE INCENDIO (SÍMBOLO C) QUADRADO FUNDO VERMELHO PICTOGRAMA FOTOLUMINESCENTE	80 unid.
SINALIZAÇÃO DE ESCADA DE EMERGENÇA COM PALAVRA SAÍDA	80 unid.
SINALIZAÇÃO DE INIBIÇÃO DO PAVIMENTO PLACA FOTOLUMINESCENTE COM LETRA BRANCA E FUNDO VERMELHO	80 unid.
ORÇAMENTO DE SAÍDA FINAL DA ROTA DE FUGA	80 unid.
SINALIZAÇÃO DE SAÍDA FINAL DA ROTA DE FUGA	80 unid.

ALARME	QUANTITATIVO TERREO
ALARME DE ACRVAMENTO MANUAL	3 unid.
AVISADOR TIPO ÁUDIO VISUAL	3 unid.
CENTRAL DE ALARME	1 unid.

NOTAS

- 1 - A ESPECIFICAÇÃO PROJETADA PARA UTILIZAÇÃO DE QP/2 DE ACORDO COM O ITEM 4.1.3 DA NIT 9088/07
- 2 - A LUMINÁRIA LUMINOSA DE EMERGENÇA NÃO É TIPO BOLA AUTÔNOMA COM BARRAS LUMINESCENTES OU BOLA DE ACORDO COM O ITEM 4.1.3 DA NIT 9088/07
- 3 - A LUMINÁRIA LUMINOSA DE EMERGENÇA NÃO É TIPO BOLA AUTÔNOMA COM BARRAS LUMINESCENTES OU BOLA DE ACORDO COM O ITEM 4.1.3 DA NIT 9088/07
- 4 - O SISTEMA DE INIBIÇÃO DE EMERGENÇA ALIMENTADO POR CENTRAL DE BATERIA FOI DIMENSIONADO DE ACORDO COM O ITEM 4.1.3 DA NIT 9088/07
- 5 - A LUMINÁRIA LUMINOSA DE EMERGENÇA NÃO É TIPO BOLA AUTÔNOMA COM BARRAS LUMINESCENTES OU BOLA DE ACORDO COM O ITEM 4.1.3 DA NIT 9088/07
- 6 - A LUMINÁRIA LUMINOSA DE EMERGENÇA NÃO É TIPO BOLA AUTÔNOMA COM BARRAS LUMINESCENTES OU BOLA DE ACORDO COM O ITEM 4.1.3 DA NIT 9088/07
- 7 - A LUMINÁRIA LUMINOSA DE EMERGENÇA NÃO É TIPO BOLA AUTÔNOMA COM BARRAS LUMINESCENTES OU BOLA DE ACORDO COM O ITEM 4.1.3 DA NIT 9088/07
- 8 - A LUMINÁRIA LUMINOSA DE EMERGENÇA NÃO É TIPO BOLA AUTÔNOMA COM BARRAS LUMINESCENTES OU BOLA DE ACORDO COM O ITEM 4.1.3 DA NIT 9088/07
- 9 - A LUMINÁRIA LUMINOSA DE EMERGENÇA NÃO É TIPO BOLA AUTÔNOMA COM BARRAS LUMINESCENTES OU BOLA DE ACORDO COM O ITEM 4.1.3 DA NIT 9088/07
- 10 - A LUMINÁRIA LUMINOSA DE EMERGENÇA NÃO É TIPO BOLA AUTÔNOMA COM BARRAS LUMINESCENTES OU BOLA DE ACORDO COM O ITEM 4.1.3 DA NIT 9088/07

FUNDAÇÃO UNIVERSIDADE DE BRASÍLIA CENTRO DE VIVÊNCIA Rua: SBR 4 - 30 - 30 - CAMPUS UNIVERSITÁRIO Darcy Ribeiro - UNB, BRASÍLIA-DF		
PROJETO EXECUTIVO Centro de Vivência PLANTA BAIXA E DE TETO - TERREO	13/2017 PPCI PCCI_02/06 01/10/2017 e 06/08/2017	
QUADRO DE ÁREAS: ÁREA DE INTERVENÇÃO: A=1.272,14m²	LOCALIZAÇÃO SEM ESCALA:	
RESPONSÁVEL TÉCNICO: RESPONSÁVEL: [Nome] [Assinatura] COORDENADOR: [Nome] [Assinatura]		
QUADRO DE REVISÃO		
DATA: 08/08/2017 REVISÃO: 01 DESCRIÇÃO: EMISSÃO TÉCNICA	AUTOR: [Nome] DATA: 08/08/2017	
DOCUMENTOS DE REFERÊNCIA:		
Nome	Data	Descrição

